

"Золотодобывающая компания "Полюс" (ЗАО "Полюс")

"Горнодобывающее и перерабатывающее предприятие на базе месторождения "Благодатное". Столовая на 120 посадочных мест".

Рабочая документация ШИФР К326-2014-AOB

Автоматизация систем отопления и вентиляции

Директор Кулубеков В.Р.

Главный инженер проекта Буслаев Д.В.

z.Ηοβοςυδυρςκ 2014 z.

D			
Ведомость	чертежеи	основного	комплекта

Лист	Наименование	Примечание
1	Общие данные	на 4х листах
2	Приточная установка П1. Схема автоматизации функциональная	
3	Шкаф управления ШУП1. Схема электрическая подключений	на 2х листах
4	Приточная установка П2. Схема автоматизации функциональная	
5	Шкаф управления ШУП2. Схема электрическая подключений	на 2х листах
6	Приточная установка ПЗ. Схема автоматизации функциональная	
7	Шкаф управления ШУПЗ. Схема электрическая подключений	на 2х листах
8	Приточная установка П4. Схема автоматизации функциональная	
9	Шкаф управления ШУП4. Схема электрическая подключений	
10	Шкаф управления ШУВ. Схема электрическая подключений	на 2х листах
11	Пульт дистанционного управления ПДУ. Схема электрическая подключений	
12	Шкаф управления ШУ-ОК. Схема электрическая принципиальная	
13	Воздушно-тепловые завесы У1 ÷ У3. Схема электрическая подключений	
14	План на отм. 0.000. Расстановка оборудования. Разводка кабельных трасс	

Технические решения, принятые в проекте, соответствуют требованиям экологических, санитарно-гигиенических, противопожарных и других норм, действующих на территории Российской Федерации, и обеспечивают безопасную для жизни и здоровья людей эксплуатацию объекта при соблюдении предусмотренных рабочей документацией мероприятий.

HB. N		Глав	ный ин	нженер	проекта	l																															
Взам. инв.																																					
නු							K326-2014-A	K326-2014-AOB																													
Подп. и дата	14	16		New		Пото	"Золотодобывающая компания "Полюс" (ЗАО "Полюс																														
	Изм Кол.уч Ј ГИП		Лист						Подп.	Дата	"Горнодобывающее и перерабатывающее	Стадия	Лист	Листов																							
LTC	Разра	ботал	Гольде	еров			предприятие на базе месторождения "Благодатное". Столовая на 120 п.м."	Р	1.1	4																											
Инв. № подл.	<u> </u>		Бородин														рил Бородин		роверил Бородин																	00	
NHB.	Н.контроль						Общие данные	АВИСТА МОДУЛЬ инжиниринг	"Ависта Инжин																												
							Копировал			A4																											

Обозначение	Наименование	Примечани
Ооозначение	Паименование	Примечани
	Ссылочные документы	
ПУЭ, 6-ое, 7-ое издания	Правила устройства электроустановок	
ΓΟCT 21.404-85	Обозначения условные приборов и средств	
	автоматизации в схемах	
ΓΟCT 21.101-97	Основные требования к проектной и	
	рабочей документации	
СНиП 41-01-2003	Отопление, вентиляция и кондиционирование	
СНиП 3.05.06-85	Электротехнические устройства	
СНиП 3.05.07-85	Системы автоматизации	
	_	

Прилагаемые документы

Спецификация изделий, оборудования и материалов

Рабочая документация выполнена на основании договора, Технологического задания Заказчика и задания технологов в соответствии с нормативными документами:

1. ПУЭ, издания 6, 7;

Взам. инв. №

Подп. и дата

Инв. № подл.

K326-2014-AOB.C

- 2. ГОСТ 21.404-85 «Обозначения условные приборов и средств автоматизации в схемах».
- 3. СНиП 3.05.07-85 «Системы автоматизации».

Проект автоматизации установок вентиляции выполнен на основании задания технологов. Проектом предусматривается автоматизация:

- Приточных установок П1 ÷ П4;
- Вытяжных установок В1 ÷ В9.

I						
ı						
ı						
ı	Изм.	№уч.	Лист	№ док	Подпись	Дата
-						

K326-2014-AOB

Лист 1.2

A4

на 3х листах

Приточные установки П1 ÷ П4

Для управления приточными установками с двумя электрокалориферами (с одним электрокалорифером для установки П4) используются шкафы управления ШУП1 ÷ ШУП4, производства ООО Торговый дом "Автоматизация" (г. Новосибирск).

Шкафы осуществляют следующие функции:

- ручной пуск и остановка установки;
- электропитание преобразователя частоты вращения электродвигателя приточного вентилятора (кроме П4);
- блокировка открытия воздухозаборного клапана с включением двигателя вентилятора;
- электропитание, управление, тепловая и токовая защита электрических калориферов;
- регулирование температуры приточного воздуха управлением электрокалориферами;
- задержка отключения приточного вентилятора при выключении электрокалориферов во избежание перегрева;
- индикация загрязнения воздушного фильтра;
- световая сигнализация нормального и аварийного режимов;
- дистанционное управление установкой и световая индикация состояния установки на центральном пульте управления, установленного в коридоре возле входа в пом. 107 (Кабинет заведующего производством).

Вытяжные вентиляторы

Вытяжные вентиляторы B1 ÷ B9 управляются со шкафа управления ШУВ, производства ООО Торговый дом "Автоматизация" (г. Новосибирск)

Шкаф выполняет следующие функции:

- ручное включение/выключение вентиляторов переключателями на дверце щита;
- световая сигнализация наличия питания;

Взам. инв. №

Подп. и дата

ЛНВ. № подл.

- световая сигнализация работы каждого вентилятора;
- отключение вентиляторов по сигналу пожарной сигнализации (Н.З. контакт);
- дистанционное управление каждым вентилятором и световая индикация состояния вентиляторов на центральном пульте управления, установленного в коридоре возле входа в пом. 107 (Кабинет заведующего производством);

Огнезадерживающий клапан

Для управления электроприводом огнезадерживающего клапанв используется шкаф управления ШУ-ОК, расположенный в коридоре возле входа в пом. 107 (Кабинет заведующего производством). При поступлении сигнала "Пожар" с системы пожарной сигнализации, шкаф отключается электропитание от электропривода огнезадерживающего клапана, клапан закрывается под воздействием возвратной пружины. Шкаф отображает состояние (открыт/закрыт) клапана световыми индикаторами на дверце шкафа.

	ШК	афа.						
							K326-2014-AOB	Лист
Изм. №уч. Лист № д					Подпись	Дата	N320-2014-AUB	1.3
							Копировал	44

Пульт дистанционного управления системами вентиляции ПДУ

Пульт дистанционного управления системами вентиляции установлен в коридоре возле входа в пом. 107 (Кабинет заведующего производством). Пульт позволяет дистанционно управлять приточными и вытяжными установками, отслеживать состояние каждой установки.

Воздушно-тепловые завесы У1 ÷ У3

Для управления воздушно-тепловыми завесами с электрическими обогревателями используются проводные пульты управления, поставляемые комплектно с завесами. Пульты позволяют управлять мощностью нагрева воздуха.

Сети выполнены кабелями марки ПВСнг, ВВГнгLS, МКЭШнг, КВВГнгFRLS, ВВГнгFRLS.


По приточным установкам кабель проложить в металлическом лотке, подвод к оборудованию выполнить в гофротрубе, кабель от преобразователей частоты до вентиляторов - в металлорукаве, над подшивными потолками - в гофротрубе.

Все применяемые в проекте приборы и кабельные изделия имеют сертификаты соответствия.

Все металлические корпуса оборудования, шкафов, кабельных конструкций, трубопроводы заземлить дополнительным РЕ-проводником электропроводки.


Монтаж, наладку и приёмку вести в соответствии с СНиП 3.05.06-85, СНиП 3.05.07-85, ПУЭ, И1-13-07, ВСН 180-84, ВСН 329-78.


Взам. инв. №									
Подп. и дата									
Инв. Nº подл.							K326-2014-AOB		Лист
Z	Изм.	№уч.	Лист	№ док	Подпись	Дата	Колировал	A4	1.4

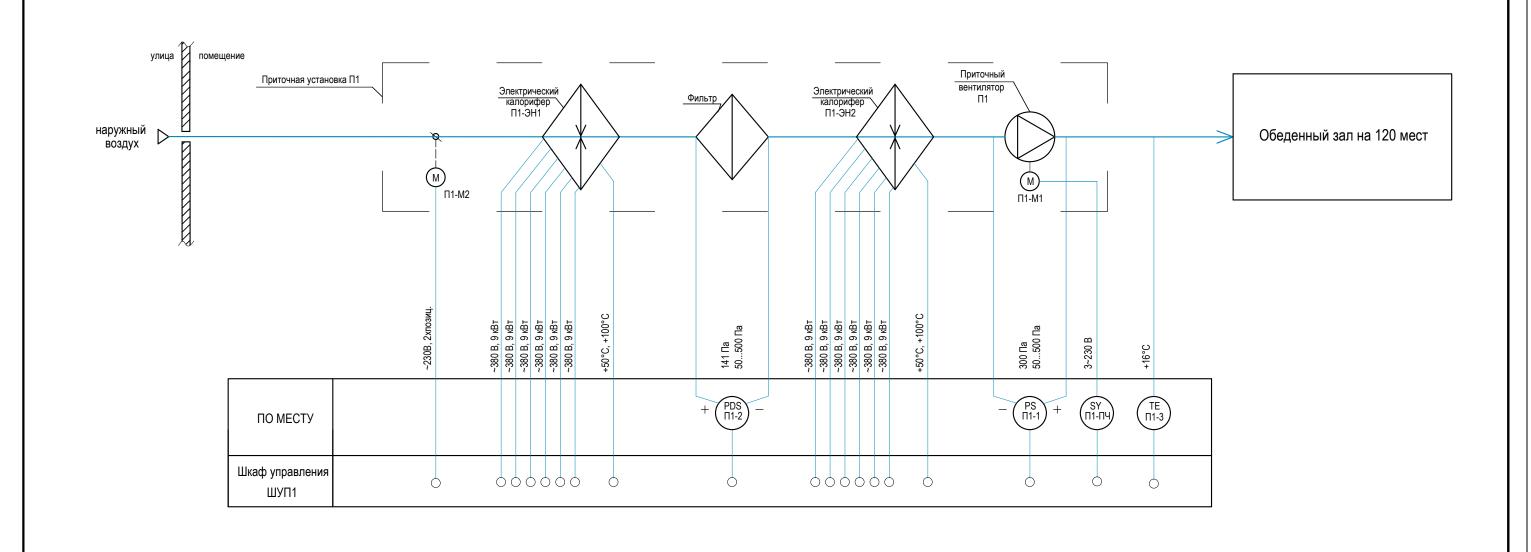

	Поз. Обозна- чение	Наименование	Кол.	Примечание
		Аппаратура по месту		
	П1-М1	Электродвигатель приточного вентилятора, N=1,5 кВт	1	учтён в комплекте ОВ
П	П1-ЭН1	Электрический нагреватель, N=54 кВт (6 ступеней по 9 кВт)	1	учтён в комплекте ОВ
	П1-ЭН2	Электрический нагреватель, N=54 кВт (6 ступеней по 9 кВт)	1	учтён в комплекте ОВ
	П1-ПЧ	Преобразователь частоты FC 2,2 1PH	1	
	П1-М2	Электропривод воздушной заслонки NF230A (~230B, откр./закр.)	1	
	П1-1	Датчик перепада давления на вентиляторе Ps500	1	
	П1-2	Датчик перепада давления на фильтре Ps500	1	
	П1-3	Датчик температуры канальный AKF1019207 Pt1000	1	
	ШУП1	Шкаф управления приточной установкой П1	1	

						K326-2014-AOB						
						"Золотодобывающая компания "Полюс" (ЗАО "Полюс")						
Изм	Кол.уч	Лист	Идок	Подп.	Дата							
						"Горнодобывающее и перерабатывающее	Стадия	Лист	Листов			
Разработал		Гольдеров				предприятие на базе месторождения "Благодатное". Столовая на 120 п.м."	Р	2				
· ·		Бородин		приточная устано		Приточная установка П1. Схема автоматизации функциональная	000 "Ависта Модул Модуль Инжиниринг"		Модуль			

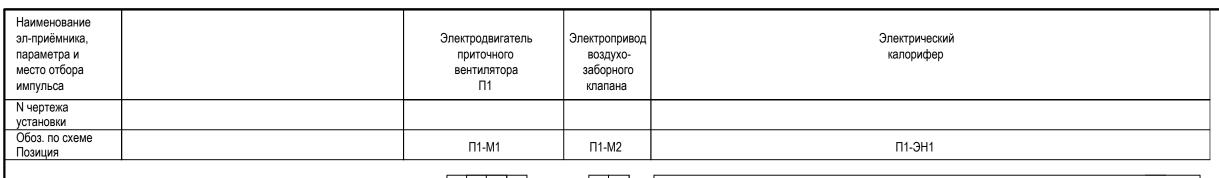

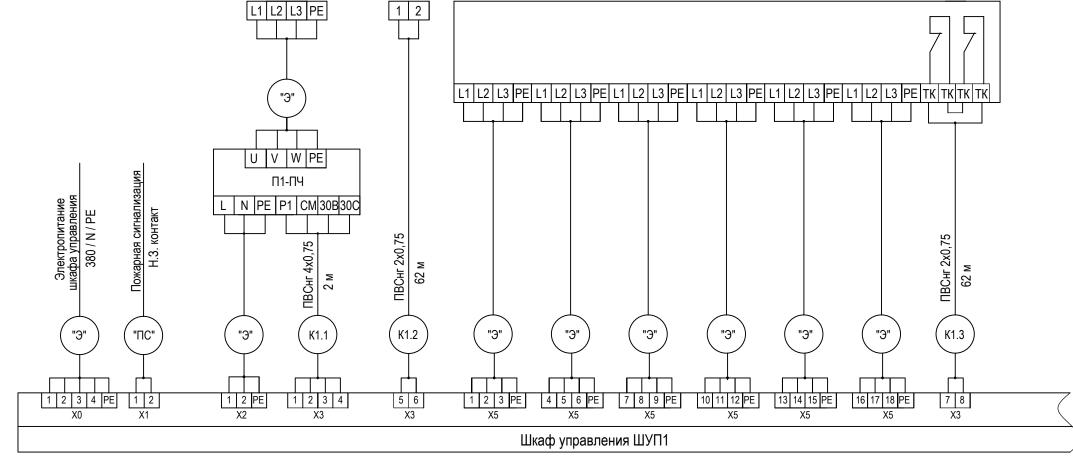



Взам. инв. №	Поз. Обозна- чение	Наименование	Кол.	Примечание
ă	_	Кабельные изделия		
		Кабель экранированный МКЭШ 2х0,75	62 м	
і дата		Провод гибкий ПВС 2x0,75	310м	
Подп. и дата		Провод гибкий ПВС 4х0,75	2 м	
		Кабель контрольный КВВГнгLS 5x1,0	40 м	
17				
. Nº подл.				
NHB.				

- 1. Кабель, отмеченный маркировкой "Э", учтен в комплекте "Электроснабжение". 2. Кабель, отмеченный маркировкой "ПС", учтен в комплекте "Пожарная сигнализация".
- 3. Подключение приборов и механизмов уточнить по документации на оборудование.

						K326-2014-AOB					
						"Золотодобывающая компания "Полюс" (ЗАО "Полюс")					
Изм	Кол.уч	Лист	Nдок	Подп.	Дата						
						"Горнодобывающее и перерабатывающее	Стадия	Лист	Листов		
Разработал		Гольдеров			предприятие на базе месторождения "Благодатное". Столовая на 120 п.м."	Р	3.1	2			
Проверил		Бородин				Шкаф управления ШУП1.	000				
п.конт	Н.контроль					Схема электрическая подключений	АВИСТА МОДУЛЬ инжиниринг		_		

см. л. 3.2

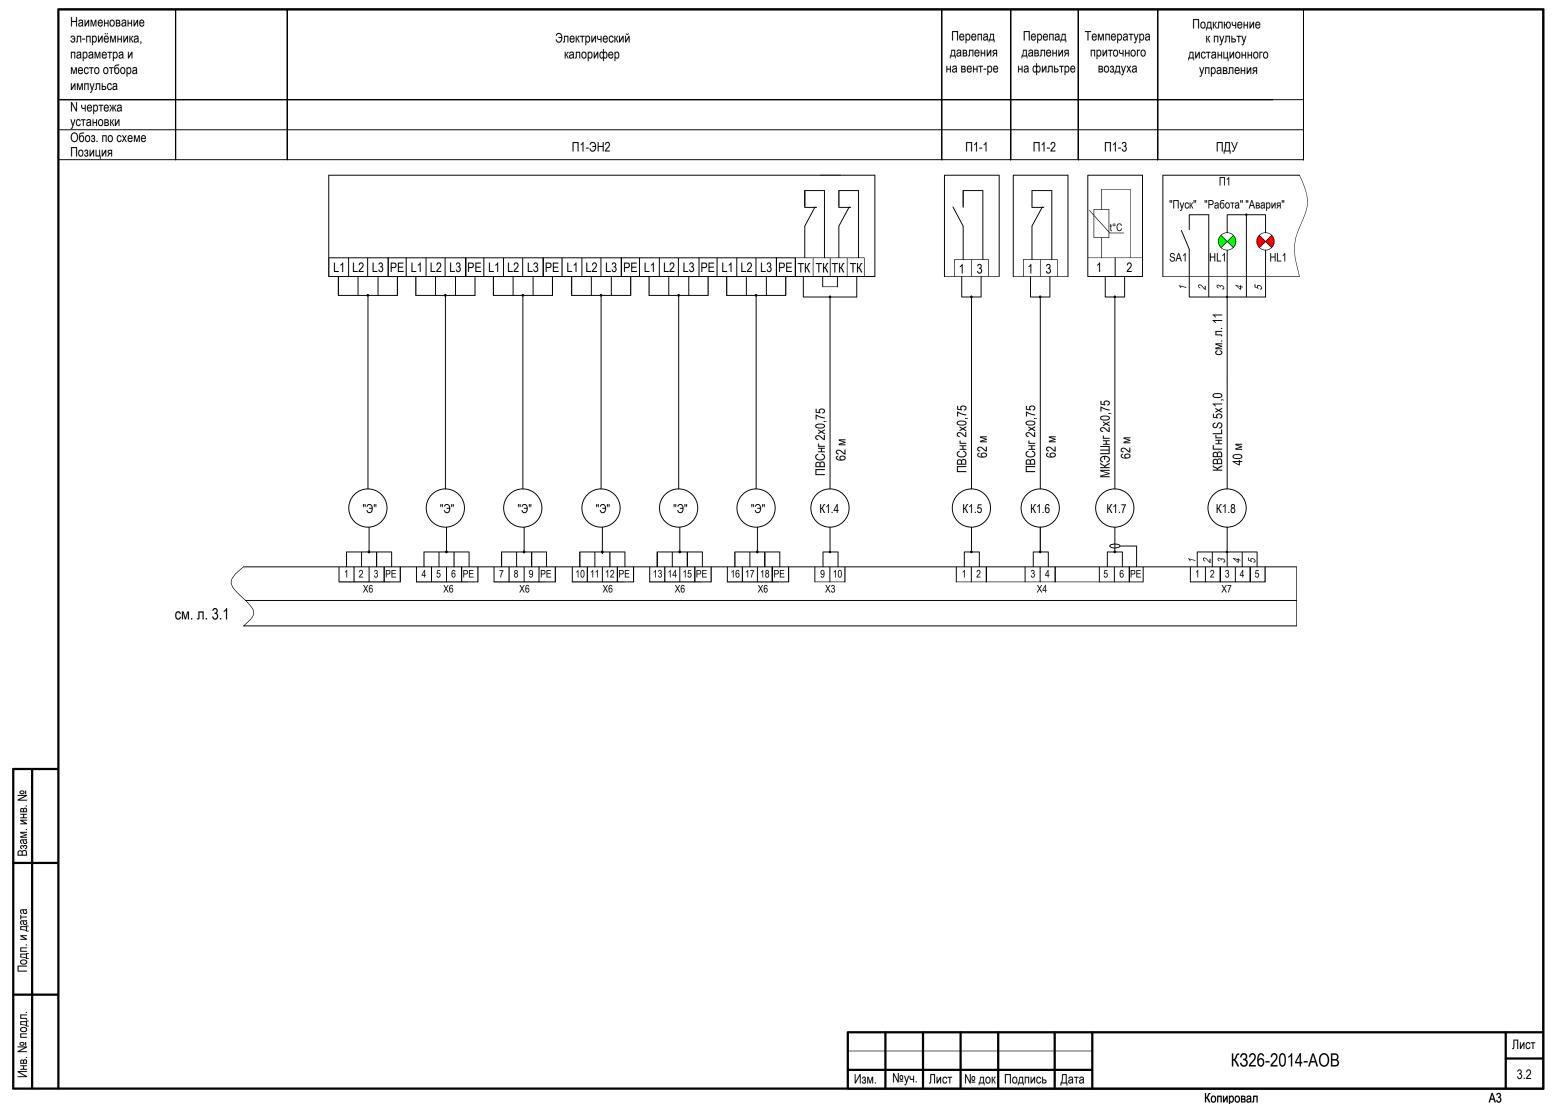


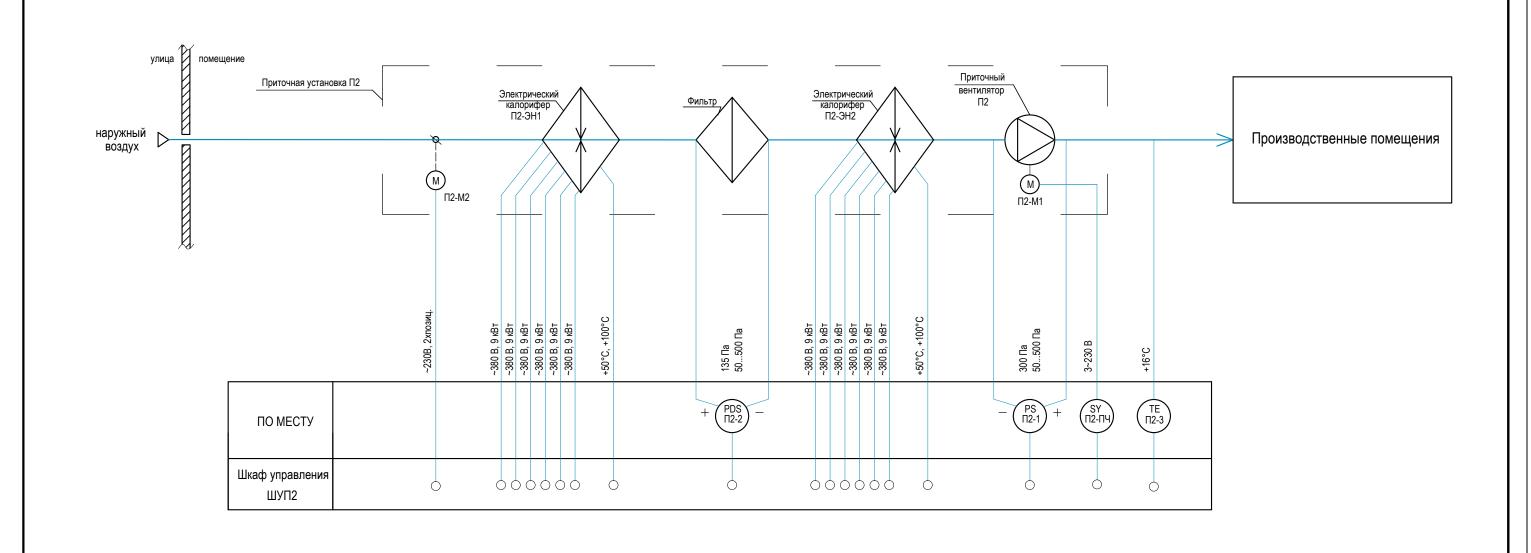


	Обозна- чение	Наименование	Кол.	Примечание
		Аппаратура по месту		
	П2-М1	Электродвигатель приточного вентилятора, N=1,5 кВт	1	учтён в комплекте ОВ
П	П1-ЭН1	Электрический нагреватель, N=54 кВт (6 ступеней по 9 кВт)	1	учтён в комплекте ОВ
Взам. инв. №	П1-ЭН2	Электрический нагреватель, N=54 кВт (6 ступеней по 9 кВт)	1	учтён в комплекте ОВ
зам. и	П2-ПЧ	Преобразователь частоты FC 2,2 1PH	1	
B	П2-М2	Электропривод воздушной заслонки NF230A (~230B, откр./закр.)	1	
	П2-1	Датчик перепада давления на вентиляторе Ps500	1	
и дата	П2-2	Датчик перепада давления на фильтре Ps500	1	
Подп. и	П2-3	Датчик температуры канальный AKF1019207 Pt1000	1	
Ц	ШУП2	Шкаф управления приточной установкой П2	1	
<u>A</u>				
Инв. № подл.				
Инв				

Поз.

						K326-2014-AOB					
						"Золотодобывающая компания "Полюс" (ЗАО "Полюс")					
Изм	Кол.уч	Лист	Nдок	Подп.	Дата						
						"Горнодобывающее и перерабатывающее	Стадия	Лист	Листов		
					предприятие на базе месторождения "Благодатное". Столовая на 120 п.м."	Р	4				
Разра	ботал	Гольде	еров			Благодатное . Столовая на т20 п.м.					
Прове	рил	Бородин				 Приточная установка П2. 		_	000		
Н.контроль						Схема автоматизации функциональная	АВИСТА МОДУЛЬ инжиниринг		. Модуль иринг"		

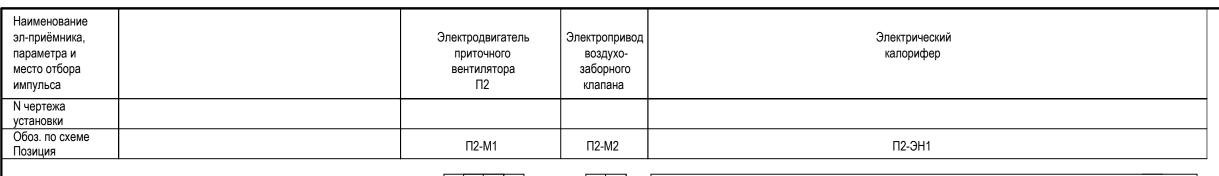

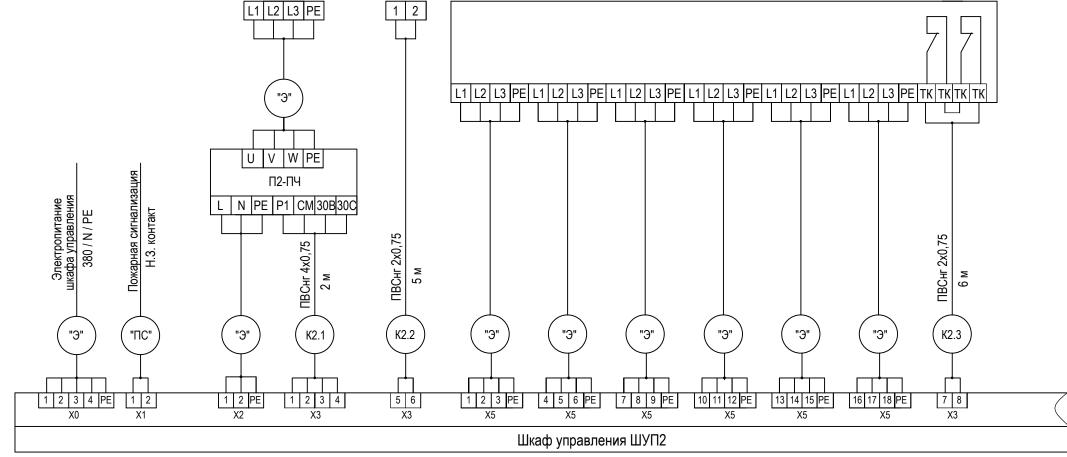



Взам. инв. №	Поз. Обозна- чение	Наименование	Кол.	Примечание
MA I	-	Кабельные изделия		
		Кабель экранированный МКЭШ 2х0,75	8 м	
і дата		Провод гибкий ПВС 2x0,75	32 м	
Подп. и дата		Провод гибкий ПВС 4х0,75	2 м	
Ш		Кабель контрольный КВВГнгLS 5x1,0	40 м	
-F4 				
№ подл.				
NHB.				

- 1. Кабель, отмеченный маркировкой "Э", учтен в комплекте "Электроснабжение". 2. Кабель, отмеченный маркировкой "ПС", учтен в комплекте "Пожарная сигнализация".
- 3. Подключение приборов и механизмов уточнить по документации на оборудование.

						K326-2014-AOB					
Изм	V0= 1/11	П	Maor	Поля	Пото	"Золотодобывающая компания "Полюс" (ЗАО "Полюс")					
MSIA	Кол.уч	JINCT	Идок	Подп.	Дата						
						"Горнодобывающее и перерабатывающее	Стадия	Лист	Листов		
Разра	Разработал		Гольдеров			предприятие на базе месторождения "Благодатное". Столовая на 120 п.м."	Р	5.1	2		
	·		Бородин		· · · · · · · · · · · · · · · · · · ·			Шкаф управления ШУП2.		00	
Н.контроль						Схема электрическая подключений	АВИСТА МОДУЛЬ ИНЖИНИРИНГ	"Ависта Инжин	_		

см. л. 5.2

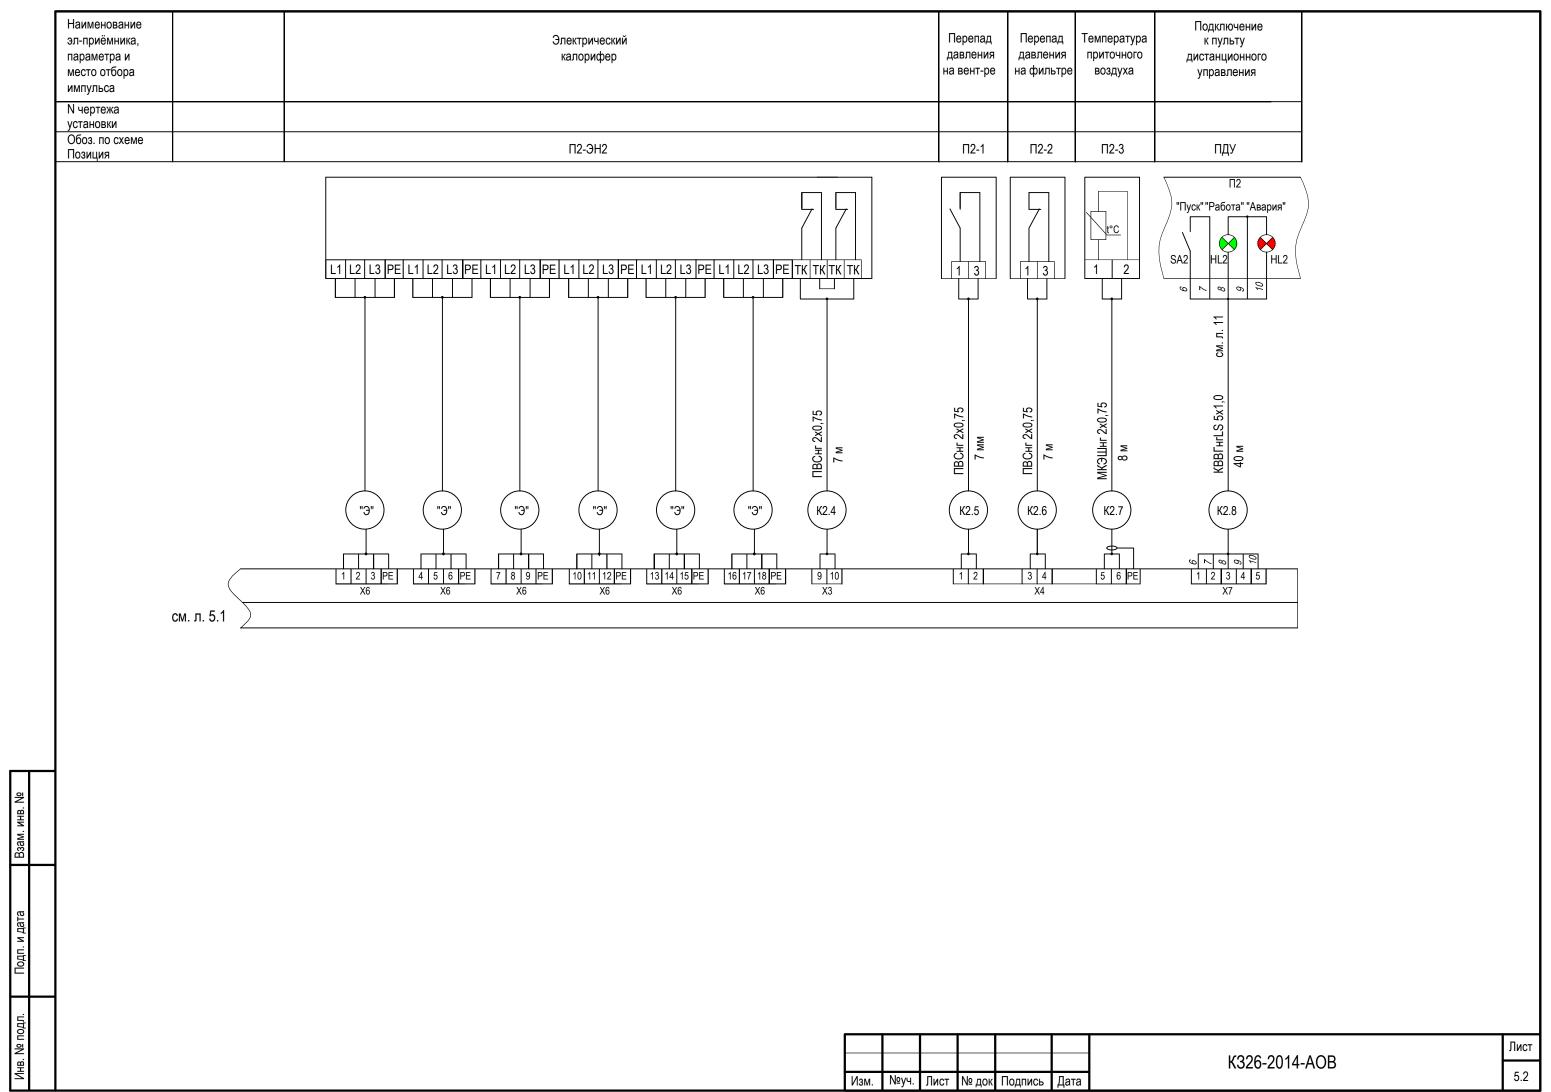


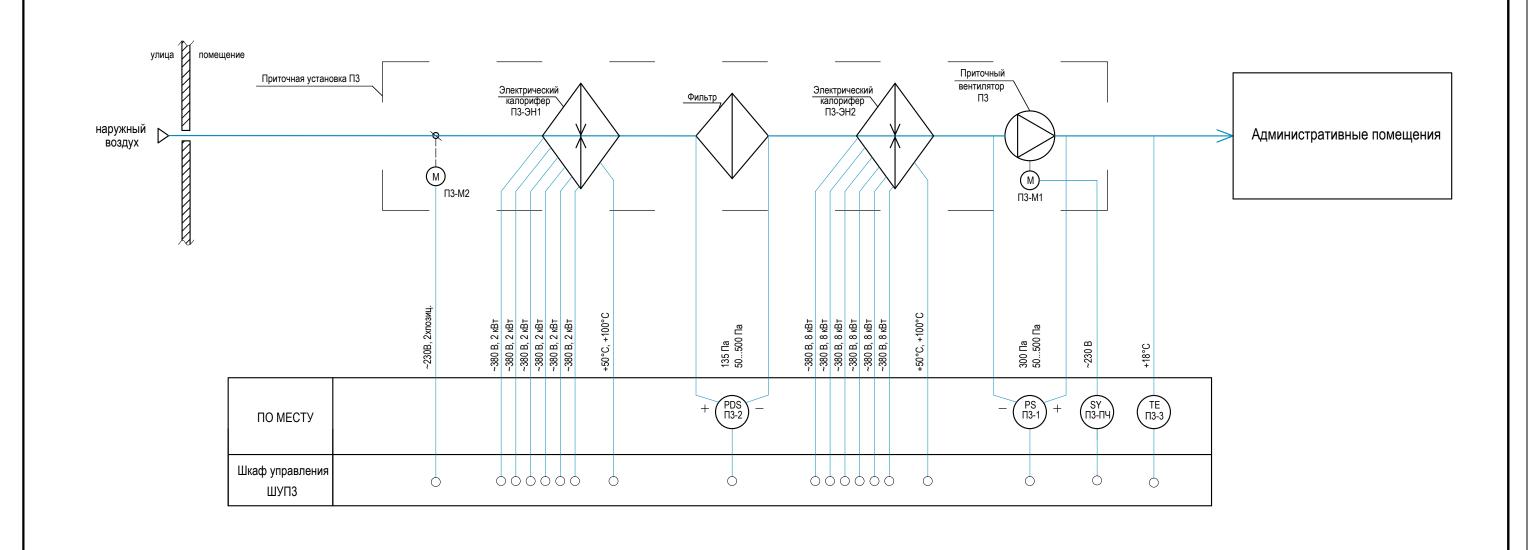

	Поз. Обозна- чение	Наименование	Кол.	Примечание
		Аппаратура по месту		
	П3-М1	Электродвигатель приточного вентилятора, N=1,65 кВт	1	учтён в комплекте ОВ
П	П3-ЭН1	Электрический нагреватель, N=12 кВт (6 ступеней по 2 кВт)	1	учтён в комплекте ОВ
₽. В.	П3-ЭН2	Электрический нагреватель, N=48 кВт (6 ступеней по 8 кВт)	1	учтён в комплекте ОВ
Взам. инв. №	П3-ПЧ	Преобразователь частоты FC 2,2 1PH	1	
Ä	П3-М2	Электропривод воздушной заслонки NF230A (~230B, откр./закр.)	1	
	П3-1	Датчик перепада давления на вентиляторе Ps500	1	
Подп. и дата	П3-2	Датчик перепада давления на фильтре Ps500	1	
Іодп. у	П3-3	Датчик температуры канальный AKF1019207 Pt1000	1	
Ц	ШУП3	Шкаф управления приточной установкой ПЗ	1	
<u>4</u>				
Инв. № подл.				
ᄱ				

						K326-2014-AOB					
						"Золотодобывающая компания "Полюс" (ЗАО "Полюс")					
Изм	Кол.уч	Лист	Nдок	Подп.	Дата	"Горнодобывающее и перерабатывающее Стадия Лист Листов					
						"Горнодобывающее и перерабатывающее	Стадия	JINCI	Листов		
Разра	Разработал		Гольдеров		Гольдеров			предприятие на базе месторождения "Благодатное". Столовая на 120 п.м."	Р	6	
Прове	'		Бородин		родин			Приточная установка ПЗ.		_	00
Н.контроль		- op op.				Схема автоматизации функциональная	АВИСТА МОДУЛЬ инжиниринг	"Ависта Инжин	. Модуль иринг"		



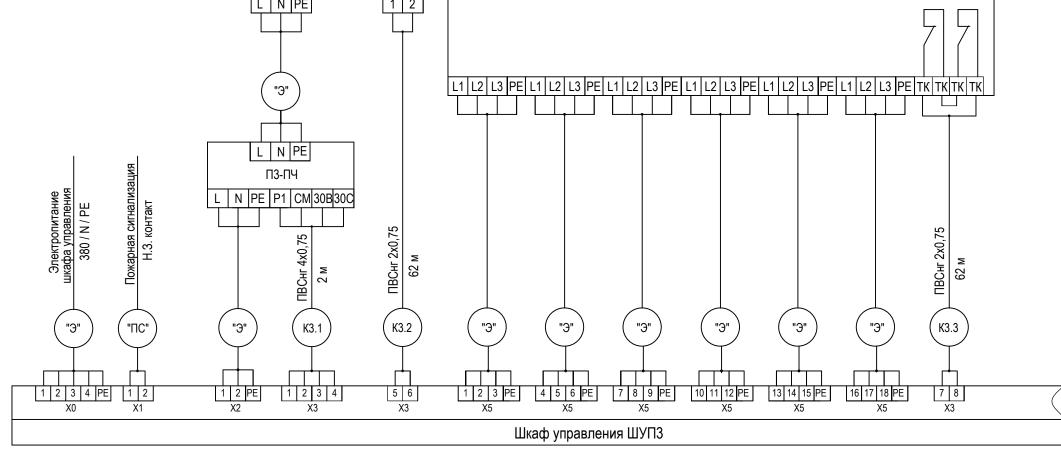


Взам. инв. №	Поз. Обозна- чение	Наименование	Кол.	Примечание
Ä		Кабельные изделия		
		Кабель экранированный МКЭШ 2х0,75	62 м	
1 дата		Провод гибкий ПВС 2х0,75	310м	
Подп. и дата		Провод гибкий ПВС 4x0,75	2 м	
Ц		Кабель контрольный КВВГнгLS 5х1,0	40 м	
ГД				
Инв. № подл.				
MHB				


- 1. Кабель, отмеченный маркировкой "Э", учтен в комплекте "Электроснабжение". 2. Кабель, отмеченный маркировкой "ПС", учтен в комплекте "Пожарная сигнализация".
- 3. Подключение приборов и механизмов уточнить по документации на оборудование.

						K326-2014-AOB					
						"Золотодобывающая компания "Полюс" (ЗАО "Полюс")					
Изм	Кол.уч	Лист	Идок	Подп.	Дата						
						"Горнодобывающее и перерабатывающее	Стадия	Лист	Листов		
	_				предприятие на базе месторождения "Благодатное". Столовая на 120 п.м."	Р	7.1	2			
Разра	ботал	Гольде	еров			влагодатное . Столовая на 120 п.м.					
Прове	Проверил		ИН			Шкаф управления ШУП3.		00	-		
Н.контроль					Схема электрическая подключений	АВИСТА МОДУЛЬ инжиниринг	"Ависта Инжин	-			

31 100 43 10


см. л. 7.2

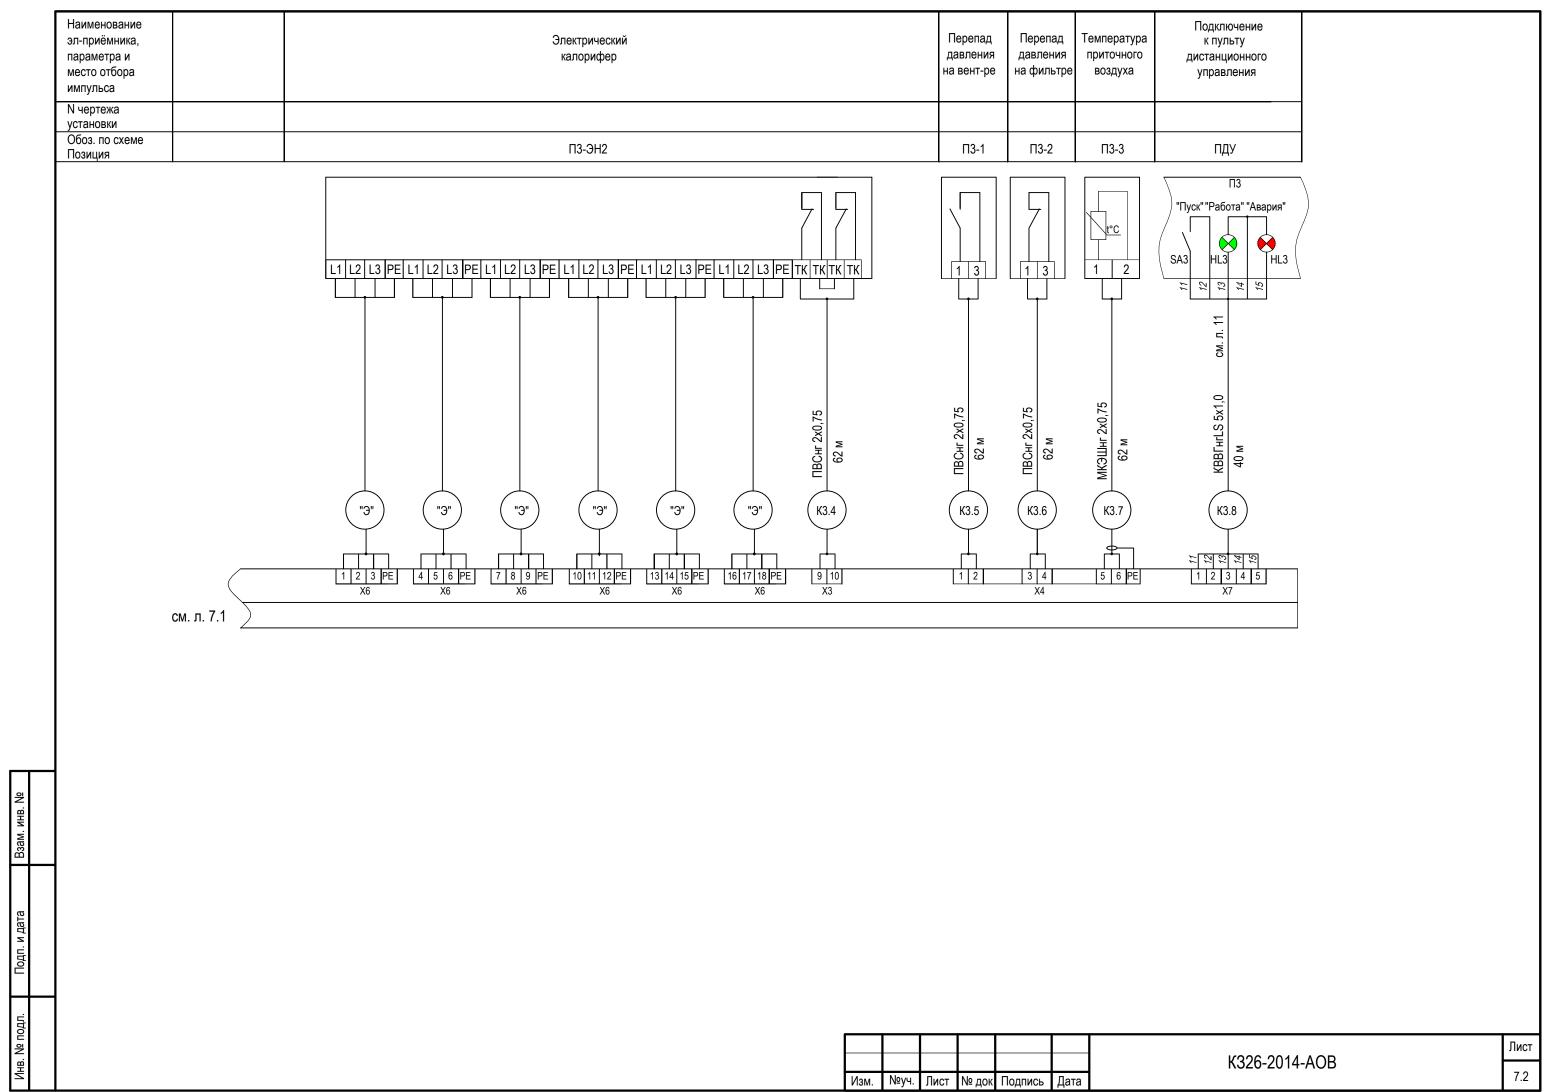


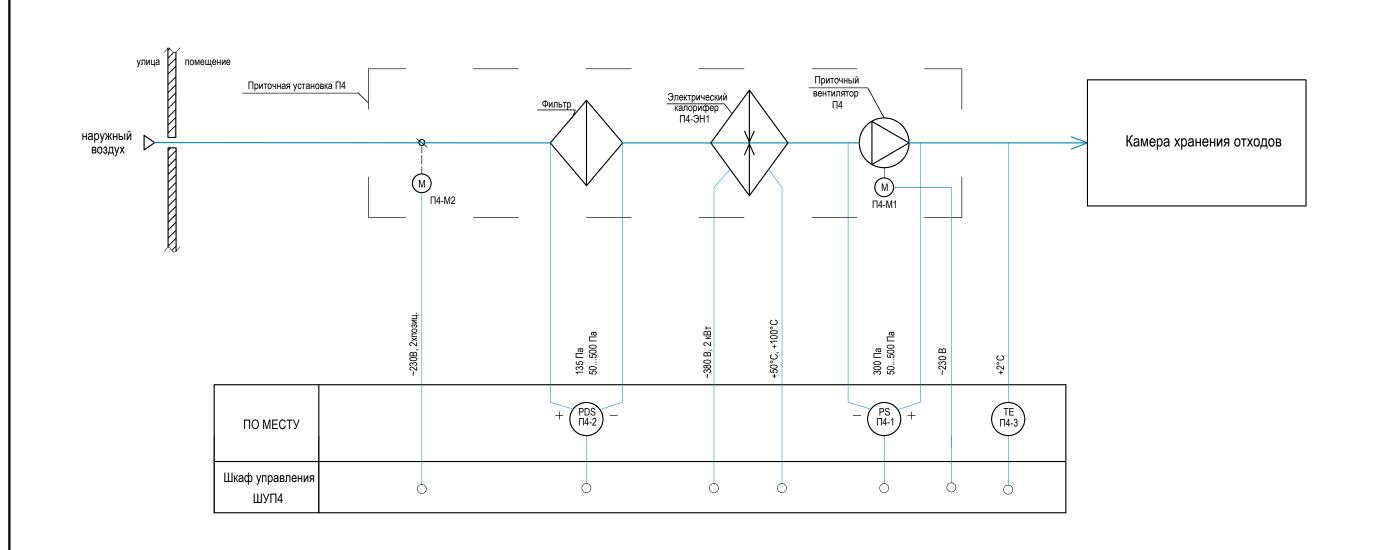

	Поз. Обозна- чение	Наименование	Кол.	Примечание
		Аппаратура по месту		
	П4-М1	Электродвигатель приточного вентилятора, N=0,07 кВт	1	учтён в комплекте ОВ
П	П1-ЭН1	Электрический нагреватель, N=2 кВт	1	учтён в комплекте ОВ
B.	П4-М2	Электропривод воздушной заслонки LF230 (~230B, откр./закр.)	1	
Взам. инв. №	П4-1	Датчик перепада давления на вентиляторе Ps500	1	
Ä	П4-2	Датчик перепада давления на фильтре Ps500	1	
	П4-3	Датчик температуры канальный АКF1019207 Pt1000	1	
Подп. и дата	ШУП4	Шкаф управления приточной установкой П4	1	
одп. и				
Ц				
<u>1</u>				
Инв. № подл.				
ZHB				

						K326-2014-AOB				
Изм	Кол.уч	Лист	Nдок	Подп.	Дата	"Золотодобывающая компания "Полюс" (ЗАО "Полюс")				
						"Горнодобывающее и перерабатывающее	Стадия	Лист	Листов	
Разра	Разработал		ров			предприятие на базе месторождения "Благодатное". Столовая на 120 п.м."	Р	8		
		Гольдеров Бородин				Приточная установка П4. Схема автоматизации функциональная	АВИСТА МОДУЛЬ инжиниринг	"Ависта	00 . Модуль иринг"	

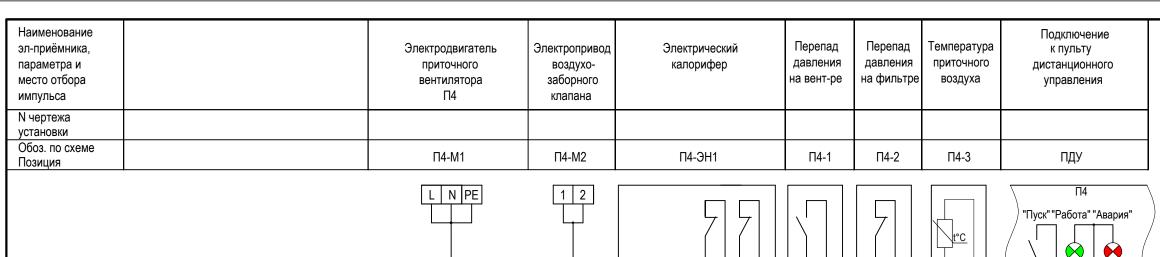


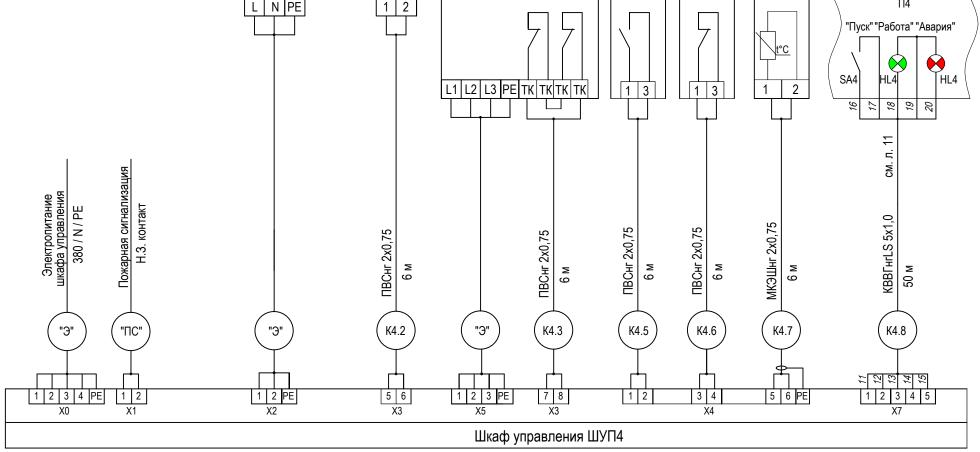

Взам. инв. №	Поз. Обозна- чение	Наименование	Кол.	Примечание
ă	-	Кабельные изделия		
		Кабель экранированный МКЭШ 2х0,75	6 м	
і дата		Провод гибкий ПВС 2x0,75	24 м	
Подп. и дата		Кабель контрольный КВВГнгLS 5x1,0	50 м	
-54				
Инв. № подл.				
NHB.				

- 1. Кабель, отмеченный маркировкой "Э", учтен в комплекте "Электроснабжение". 2. Кабель, отмеченный маркировкой "ПС", учтен в комплекте "Пожарная сигнализация".
- 3. Подключение приборов и механизмов уточнить по документации на оборудование.

						K326-2014-AOB				
						"Золотодобывающая компания "Полюс" (ЗАО "Полюс")				
Изм	Кол.уч	Лист	Nдок	Подп.	Дата					
						"Горнодобывающее и перерабатывающее	Стадия	Лист	Листов	
Pagnal	Разработал		anne			предприятие на базе месторождения "Благодатное". Столовая на 120 п.м."	Р	9		
Прове			Гольдеров Бородин			Шкаф управления ШУП4.	000			
Н.конт	роль					Схема электрическая подключений	АВИСТА МОДУЛЬ ИНЖИНИРИНГ	"Ависта Инжин	_	

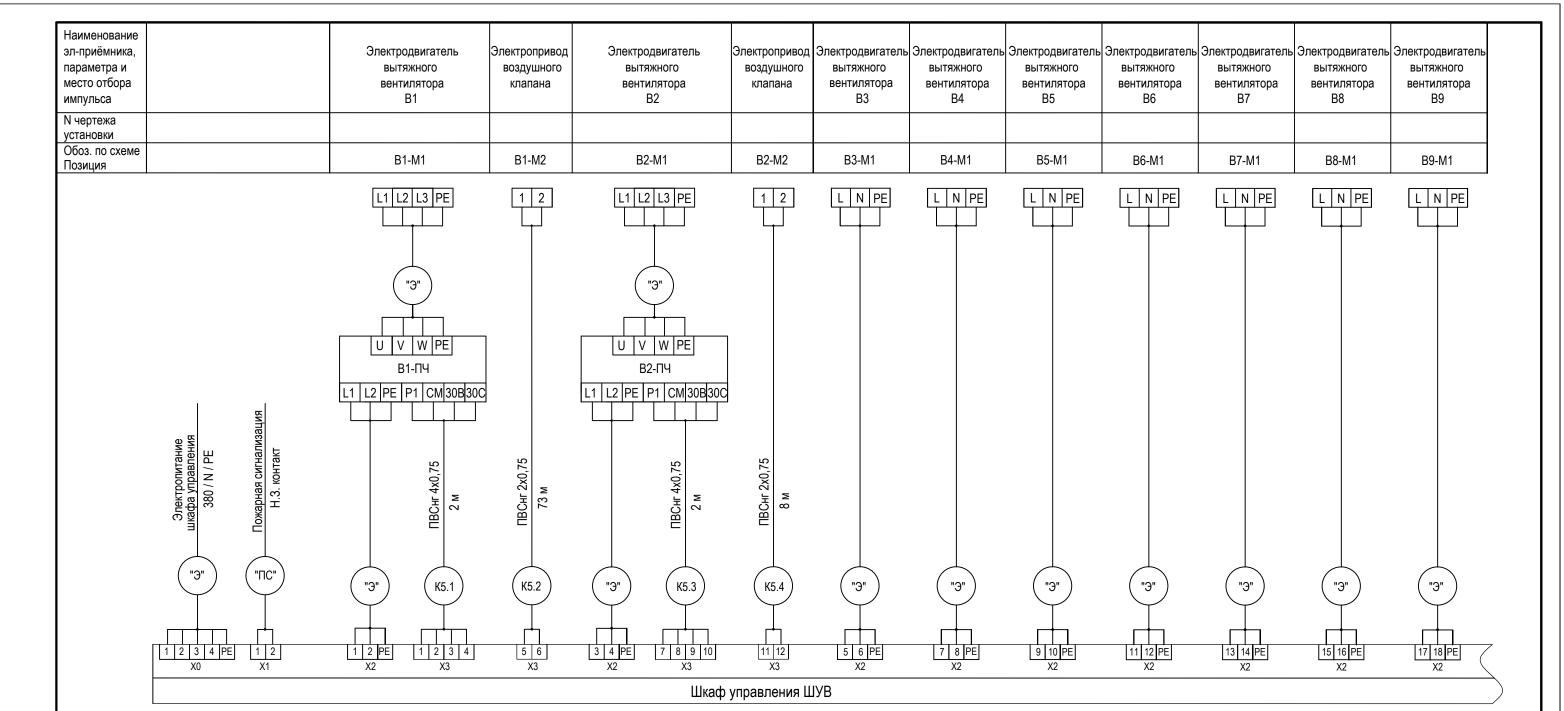



см. л. 10.2

Взам. инв. №	Поз. Обозна- чение	Наименование	Кол.	Примечание
Ä	B1-M2, B2-M2	Электропривод воздушной заслонки NF230A (~230B, откр./закр.)	2	
	В1-ПЧ, В2-ПЧ	Преобразователь частоты FC 2,2 1PH	2	
1 дата				
Подп. и дата		Кабельные изделия		
Ľ		Кабель контрольный КВВГнгLS 7x1,0	160м	
- E		Провод гибкий ПВС 2х0,75	81 м	
Инв. № подл.		Провод гибкий ПВС 4х0,75	4 м	
볼				


- 1. Кабель, отмеченный маркировкой "Э", учтен в комплекте "Электроснабжение".
- 2. Кабель, отмеченный маркировкой "ПС", учтен в комплекте "Пожарная сигнализация".
- 3. Подключение приборов и механизмов уточнить по документации на оборудование.

						K326-2014-AOB						
Изм	Кол.уч	Пист	N док	Подп.	Дата	"Золотодобывающая компания "Полюс" (ЗАО "Полюс")						
VISIVI	IXOJI. y 4	TINCI	тудок	тюдп.	дата	"Горнодобывающее и перерабатывающее	Стадия	Лист	Листов			
Разра	ботал	Гольд	еров			предприятие на базе месторождения "Благодатное". Столовая на 120 п.м."	Р	10.1	2			
· · · · · · · · · · · · · · · · · · ·		Бородин				Шкаф управления ШУВ. Схема электрическая подключений	000 "Ависта Модуль Инжиниринг"					

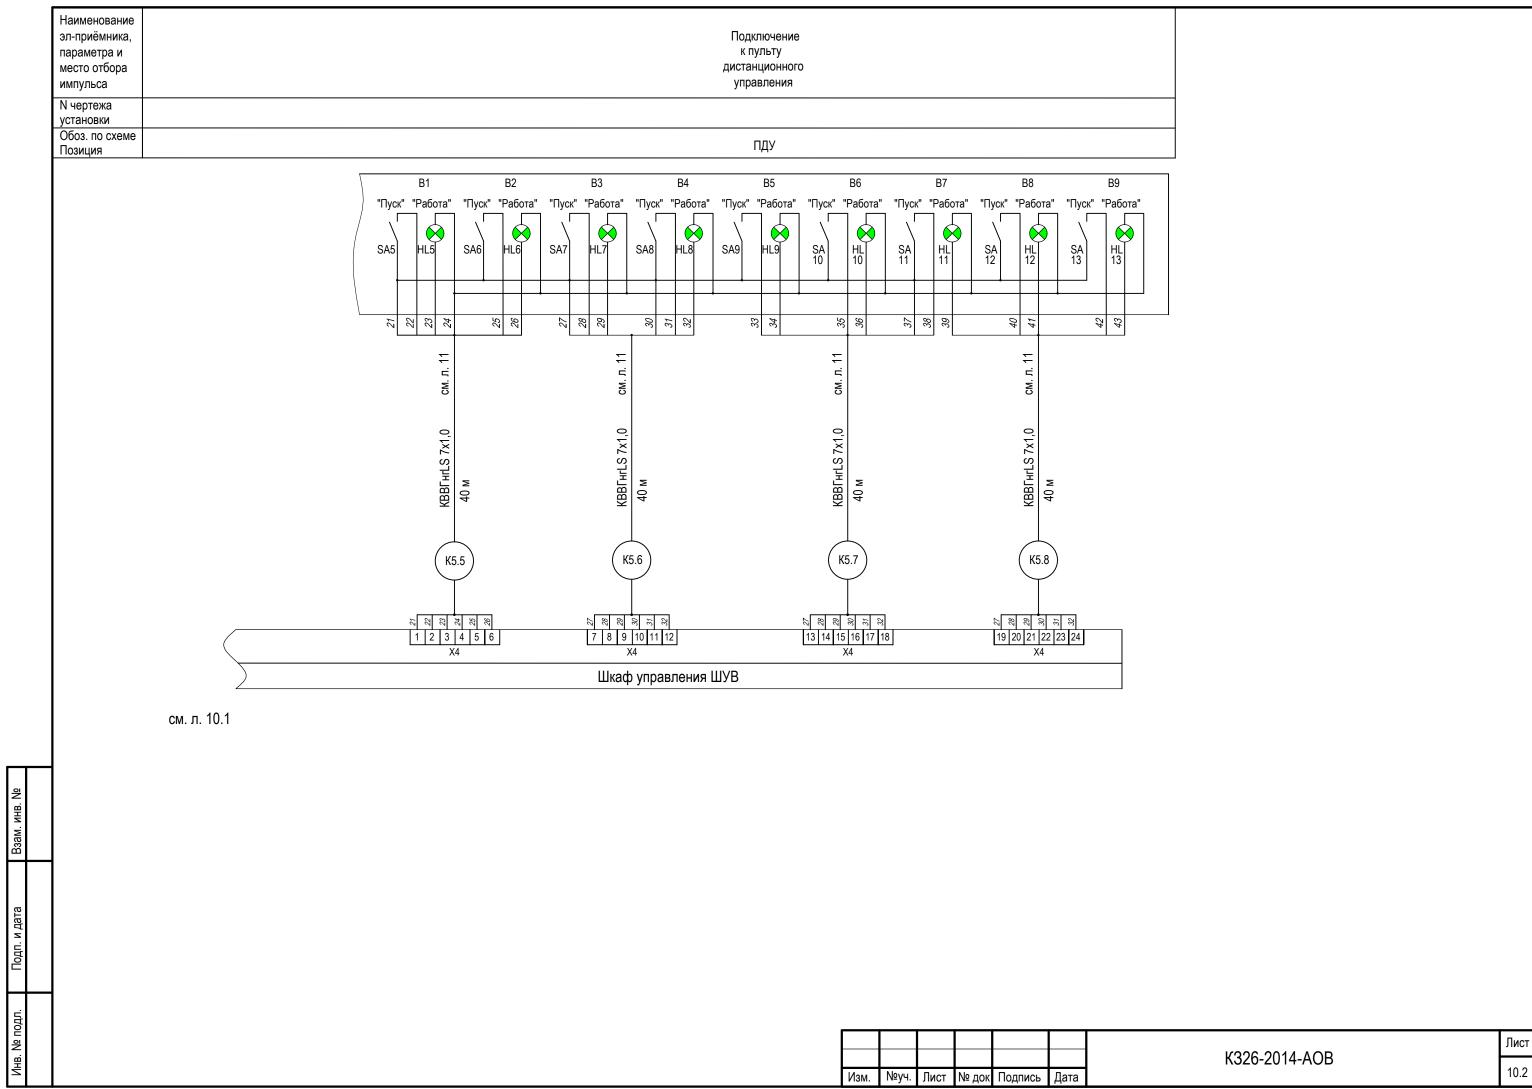

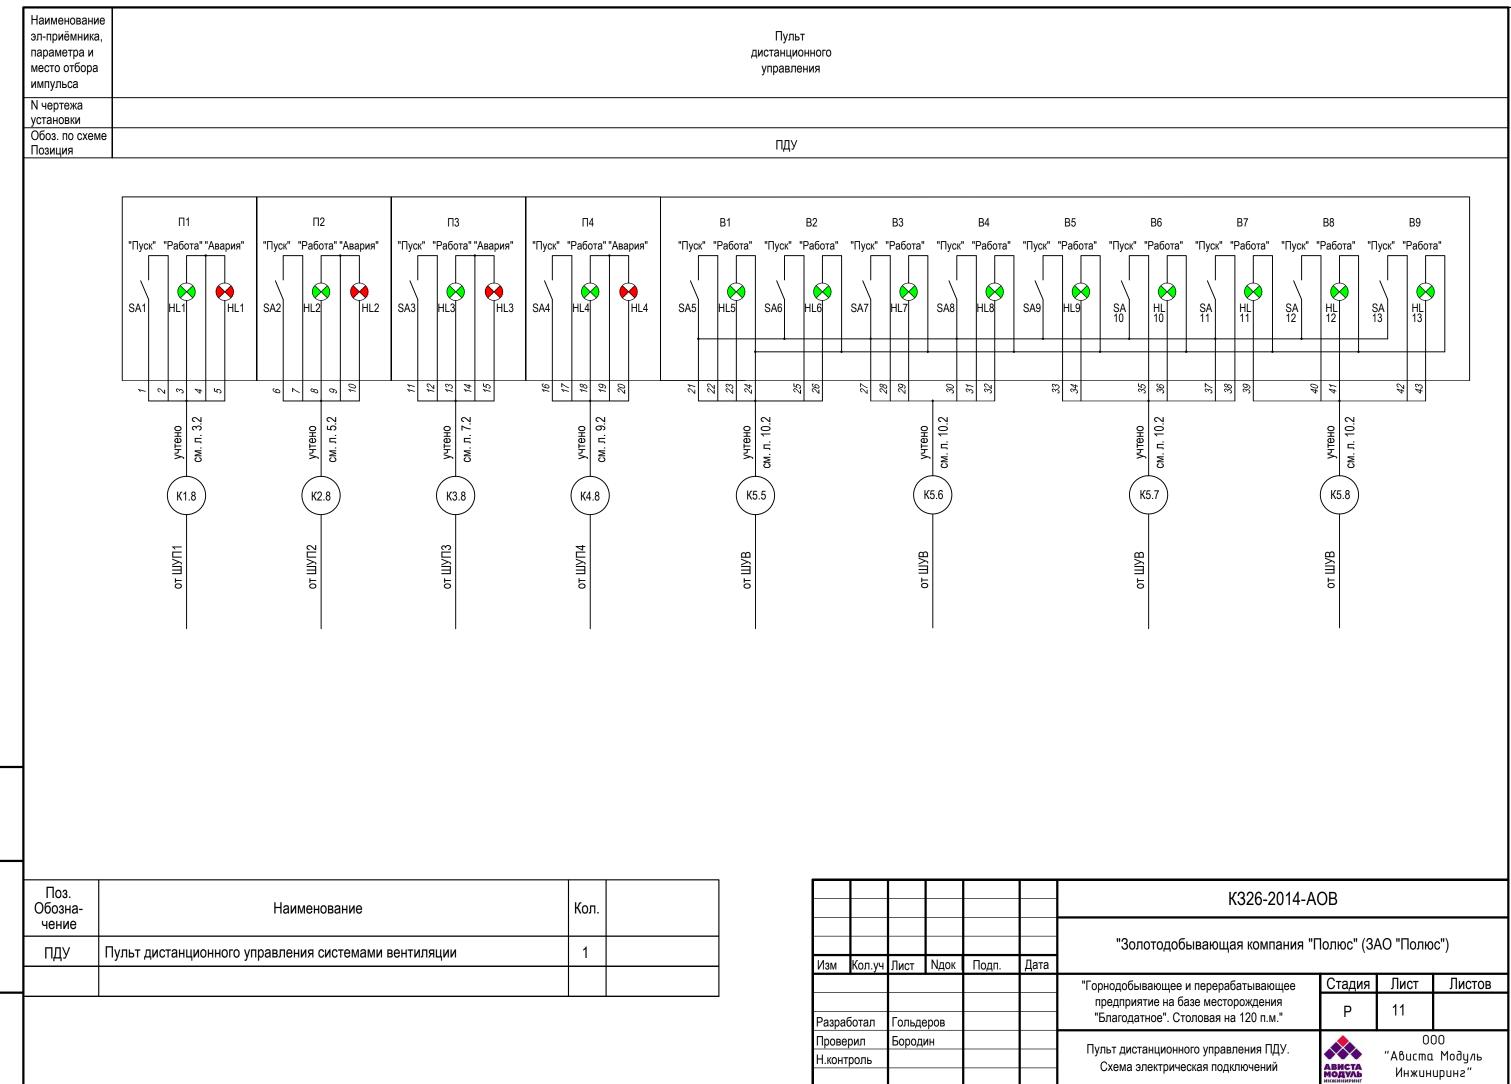

Наименование эл-приёмника, параметра и место отбора импульса	Прибор пожарной сигнализации (НЗ "сухой" контакт)	Электропривод огнезадерживающего клапана
N чертежа установки		
Обоз. по схеме Позиция		B3-OK1

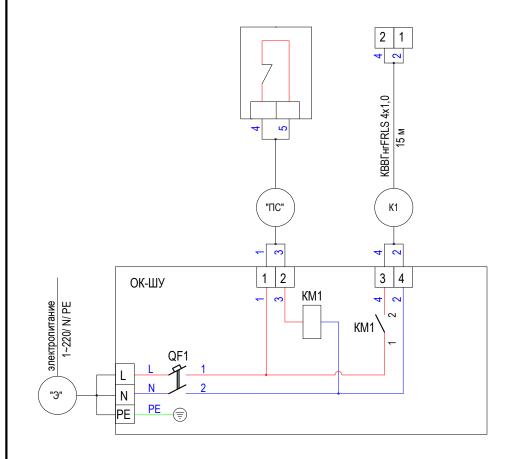


Перечень элементов схемы электрической принципиальной


Поз. Обозна- чение	Наименование	Кол.	Примечание
B3-OK1	Э\механический привод огнезадерживающего клапана L-BLF-T 230	1	комплектно с клапаном
	Шкаф ОК-ШУ		
	Модульный шкаф Каеdra 13981, 12 модулей	1	
QF1	Автоматический выключатель iC60N A9F74202, 2A, 2п, х-ка C	1	
KM1	Контактор іСТ, 220В, 1НО, А9С22511	1	
	Проходная клемма UT2,5	10	
	Кабельные изделия		
	Кабель контрольный КВВГнгFRLS 4x1,0	15 м	

- 1. Кабель, отмеченный маркировкой "Э", учтен в комплекте "Электроснабжение".
 2. Кабель, отмеченный маркировкой "ПС", учтен в комплекте "Пожарная сигнализация".
 3. Подключение приборов и механизмов уточнить по документации на оборудование.

						K326-2014-AOB					
						"Золотодобывающая компания "Полюс" (ЗАО "Полюс")					
Изм	Кол.уч	Лист	Nдок	Подп.	Дата						
						"Горнодобывающее и перерабатывающее	Стадия	Лист	Листов		
Разработал		Гольдеров				предприятие на базе месторождения "Благодатное". Столовая на 120 п.м."	Р	12			
Проверил Н.контроль		Бородин				Шкаф управления ШУ-ОК. Схема электрическая принципиальная	АВИСТА МОДУЛЬ	000 "Ависта Модул Инжиниринг"			

Наименование эл-приёмника, параметра и место отбора импульса	Воздушно- тепловая завеса	Пульт управления завесой	Воздушно- тепловая завеса	Пульт управления завесой	Воздушно- тепловая завеса	Пульт управления завесой
N чертежа установки						
Обоз. по схеме Позиция	У1	У1-ПУ	У2	У2-ПУ	УЗ	У3-ПУ

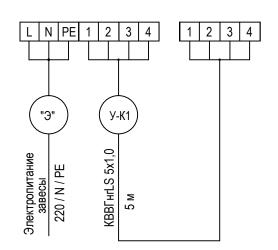

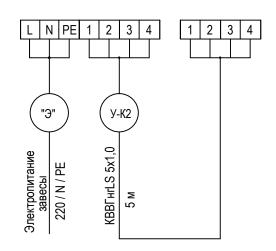


L N PE	1 2 3 4	1 2 3 4
"Э"	y-K3	
Электропитание завесы 220 / N / PE	КВВГнп.S 5х1,0 5 м	

_					
Roam Mub No		Поз. Обозна- чение	Наименование	Кол.	Примечание
ď	5	У1 ÷ У3	Воздушно-тепловая завеса BHC-6.000SR	3	учтено в комплекте ОВ
		У1-ПУ ÷ У3-ПУ	Проводной пульт управления воздушно-тепловой завесой BHC-6.000SR	3	комплектно с завесой
ETER N FIRST	2				
	Ī		Кабельные изделия		
Ĺ			Кабель контрольный КВВГнгLS 5х1,0	15 м	
	<u>:</u>				
No aut					
19	₽				

- 1. Кабель, отмеченный маркировкой "Э", учтен в комплекте "Электроснабжение". 2. Подключение приборов и механизмов уточнить по документации на оборудование.

						K326-2014-A	OB					
						"Золотодобывающая компания "Г	"Золотодобывающая компания "Полюс" (ЗАО "Полюс")					
Изм	Изм Кол.уч Ј		Nдок	Подп.	Дата							
						"Горнодобывающее и перерабатывающее	Стадия	Лист	Листов			
Разра	Разработал		еров			предприятие на базе месторождения "Благодатное". Столовая на 120 п.м."	Р	13				
Проверил Н.контроль		Бородин				Воздушно-тепловые завесы У1 ÷ У3. Схема электрическая подключений	АВИСТА		Модуль			
	н.контроль						МОДУЛЬ инжиниринг	Инжиниринг"				



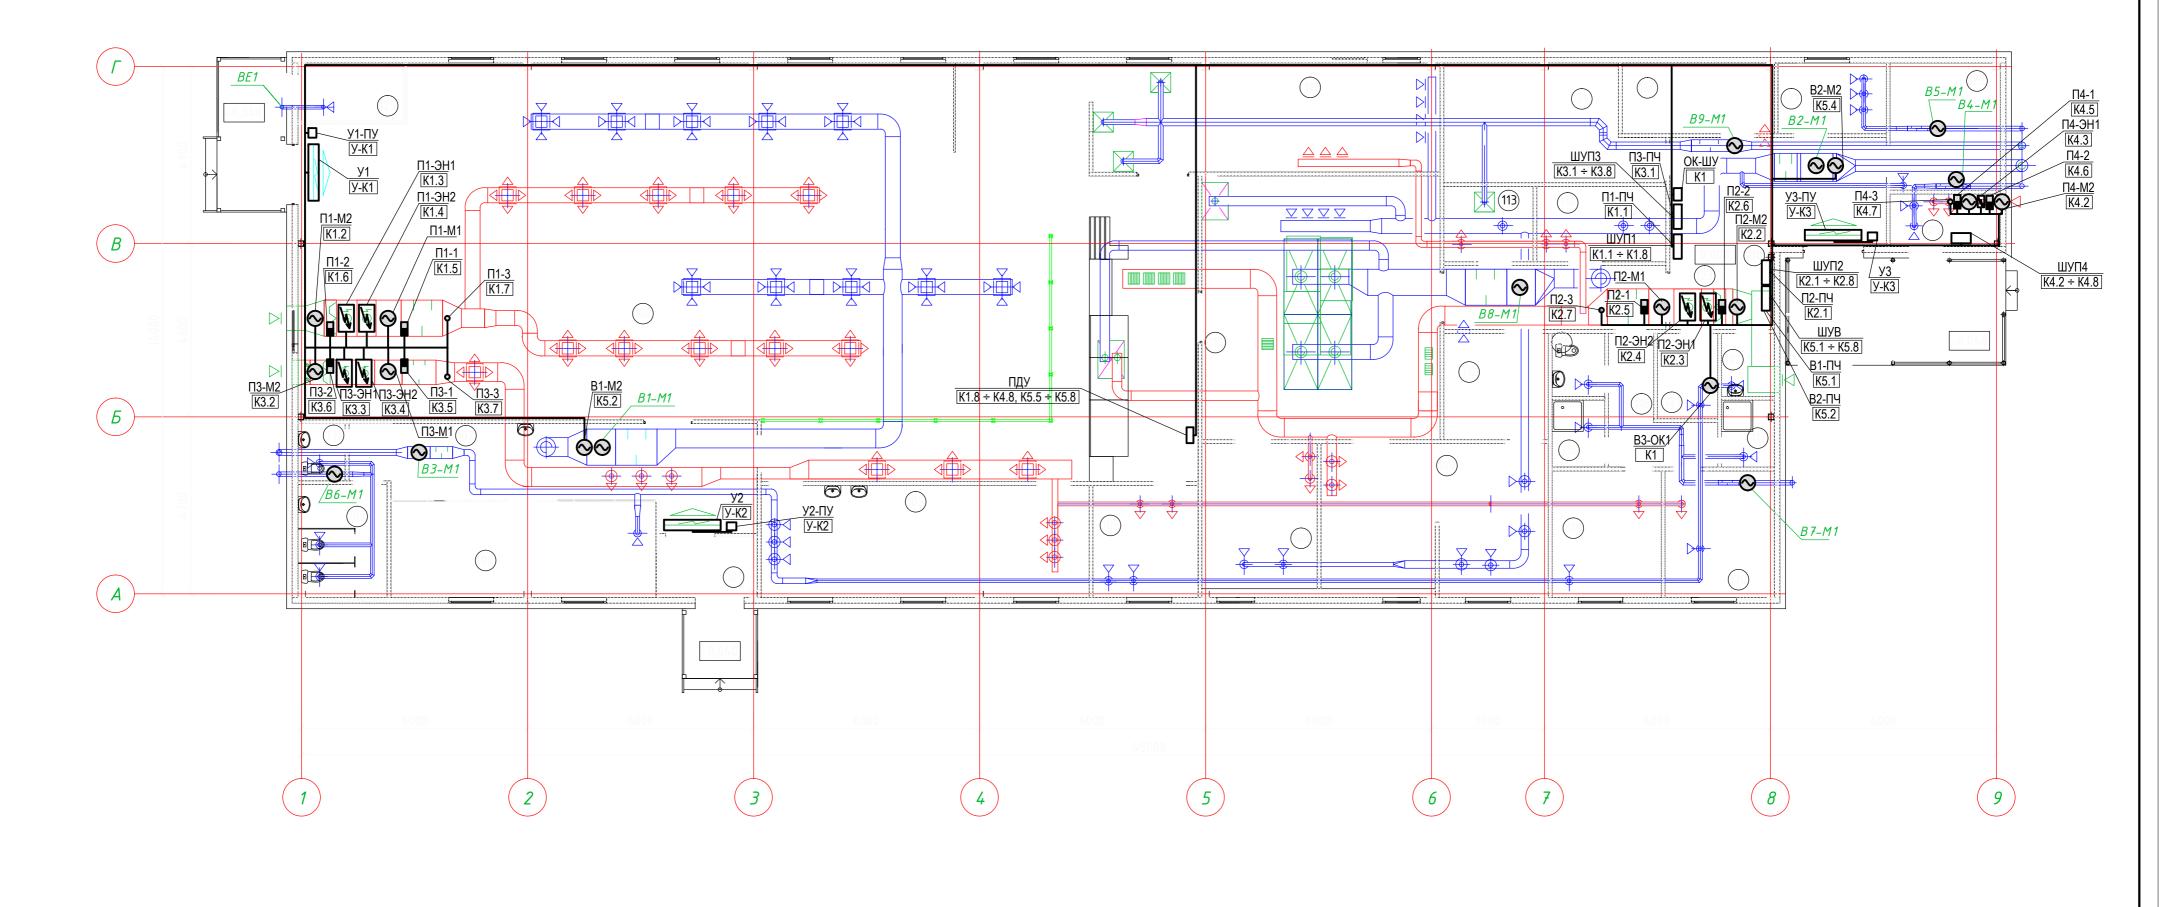

Экспликация помещений

Kam.* Номер Площадь м² поме-ще-Площадь, м² Площадь, м² Наименование Наименование Наименование помепомепомещещещения 27,0 4,2 3,6 101 Тамбур 111 Моечная столовой посуды 121 Постирочная 2,3 102 Вестибюль 24,0 Кладовая продуктов суточного запаса 8,3 Кладовая уборочного инвентаря 103/131 Санузел мужской/санузел женский 7,1/1,9 113 Моечная кухонной посуды 4,7 123 Коридор 10,0 18,0 6,9 16,3 104 Гардеробная 114 Овощной цех 124 Помещение для морозильных камер 26,0 2,3 105 Кабинет предсменного медосмотра 115 Санузел персонала 125 Электрощитовая 4,3 2,5 106 Обеденный зал на 120 посадочных мест 232,0 116 Душевая 126 Тепловой узел 7,6 5,4 107 Кабинет заведующего производством 8,3 117 2,5 127 Помещение для курения Душевая 108 11,8 118 6,3 128 Кладовая овощей 9,9 Холодный цех Коридор 23,7 9,7 109 Мясо-рыбный цех 119 129 4,1 Бытовое помещение Камера хранения отходов 45,0 9,7 22,7 110 120 130 Горячий цех Бытовое помещение Коридор

Примечания:

- 1. Кабель по приточным установкам проложить в металлическом лотке, по стенам помещений в кабель-канале, над подшивным потолком и подвод к оборудованию выполнить в гофротрубе ПВХ,
- кабели от преобразователей частоты до вентиляторов в металлорукаве. 2. Силовые и сигнальные кабели проложить в разных металлических лотках.
- 3. Шкафы, преобразователи частоты установить на стене на отм. 1.200 от пола.
- 4. Места установки приборов, оборудования и трассы прокладки кабелей уточнить при монтаже.

K326-2014-AOB												
Изм Кол.уч		Лист	Nдок	Подп.	Дата	"Золотодобывающая компания "Полюс" (ЗАО "Полюс")						
						"Горнодобывающее и перерабатывающее	Стадия	Лист	Листов			
Разра	ботал					предприятие на базе месторождения "Благодатное". Столовая на 120 п.м."	Р	14				
Прове	рил										План на отм. 0.000.	
Н.конт	роль					Расстановка оборудования. Разводка кабельных трасс	АВИСТА МОДУЛЬ инжиниринг	"Ависта Инжин	. Модуль иринг"			

Копировал

A2

Позиция	Наименование и техническая характеристика	Тип, марка, обозначение документа, опросного листа	Код оборудования, изделия, материала	Завод-изготовитель	Единица измерения	Количество	Масса единицы, кг	Примечание	
1	2	3	4	5	6	7	8	9	
	1. Аппаратура и средства автоматизации								
ШУП1	Шкаф управления приточной установкой П1	ШУ-Р-Е(6х9)-Е(6х9)-1.5-ПЧ		Группа компаний "Автоматизация"	шт	1		г. Новосибирск,	
ШУП2	Шкаф управления приточной установкой П2	ШУ-Р-Е(6х9)-Е(6х9)-1.5-ПЧ		Группа компаний "Автоматизация"	ШТ	1		ул. Кривощёковская,	, 15 к2
ШУП3	Шкаф управления приточной установкой ПЗ	ШУ-Р-Е(6х2)-Е(6х8)-1.65-ПЧ		Группа компаний "Автоматизация"	ШТ	1		http://www.acsystem.r	ſu
ШУП4	Шкаф управления приточной установкой П4	ШУ-Р-Е(2)-0.07		Группа компаний "Автоматизация"	ШТ	1		acs.nsk@mail.ru	
ШУВ	Шкаф управления вытяжными вентиляторами	ШУ-V-ПЧх2-230х7		Группа компаний "Автоматизация"	ШТ	1		тел. (383) 202-22-84	
1.1	Реле перепада давления на вентиляторе	Ps500		Thermokon	ШТ	4		факс (383) 363-70-84	,
1.2	Реле перепада давления на фильтре	Ps500		Thermokon	ШТ	4			
1.3	Датчик температуры канальный	AKF1019207 Pt1000		Thermokon	шт	4			
	2. Электрооборудование								
2.1	Преобразователь частоты (~220 В, 2.2 кВт)	FC 2,2 1PH		ЗАО «Вентиляционный завод «Лиссант» Сибирский филиал	ц » шт	3		для установок П1 ÷ П3	
2.2	Преобразователь частоты (~220 В, 2.2 кВт)	FC 2,2 1PH		ЗАО «Вентиляционный завод «Лиссант» Сибирский филиал	ц »	2		для установок В1, В2	
2.3	Электропривод воздушной заслонки (~230 В, 2-хпозиц.)	NF230A		Belimo	ШТ	3 *		для установок П1 ÷ П3	
2.4	Электропривод воздушной заслонки (~230 В, 2-хпозиц.)	LF230		Belimo	ШТ	1 *		для установки П4	
2.5	Электропривод воздушной заслонки (~230 В, 2-хпозиц.)	NF230A		Belimo	ШТ	2 *		для установок В1, В2	
2.6	Э/механический привод огнезадерж-го клапана (~230 В, пруж. возврат)	L-BLF-T 230		Belimo	ШТ	1*		для огнезадерживающе клапана	ΓΟ
						K	326-2014-AO	B.C	
* 504	ANGRO EDODODATI, KOMEROKTIOOTI, BOSEVILIII IX SOSESIVOK OFIIOSOSOSOVILIDOSIONIN KE	anauon	Изм. Кол.уч Лис			тодобываюш	ая компания "П	олюс" (ЗАО "Полюс")	
	ваказе проверить комплектность воздушных заслонок, огнезадерживающих кланных в комплекте ОВ, соответствующими электроприводами.	ananus,		пьдеров	предприяти	ающее и перера ие на базе мест ое". Столовая н	орождения	Стадия Лист Лис Р 1 3	<u>стов</u> 3
				родин		рикация обору елий и матери	дования, іалов	000 "Ависта Модул Инжиниринг"	

Позиция	Наименование и техническая характеристика	Тип, марка, обозначение документа, опросного листа	Код оборудования, изделия, материала	Завод-изготовитель	Единица измерения	Количество Масса единицы, кг	Примечание
1	2	3	4	5	6	7 8	9
	3. Кабельные изделия						
3.1	Кабель монтажный экранированный, сеч. 2x0,75 мм²	МКЭШнг			М	138	
3.2	Провод гибкий, сеч. 2x0,75 мм²	ПВСнг			М	757	
3.3	Провод гибкий, сеч. 4x0,75 мм²	ПВСнг			М	10	
3.4	Кабель контрольный, сеч. 5х1,0 мм²	КВВГнгLS			М	185	
3.5	Кабель контрольный, сеч. 7х1,0 мм²	KBBГнгLS			М	160	
3.6	Кабель контрольный, сеч. 4х1,0 мм²	КВВГнгFRLS			М	15	
	4. Монтажные изделия						
4.1	Труба гибкая гофрированная ПВХ, Ø=20				М	1210	
4.2	Держатель-клипса с защелкой, Ø=20	CF			ШТ	2420	
4.3	Металлический лоток перфорированный, 100х50				М	40	
4.4	Крышка для металлического лотка, 100x50				М	40	
4.5	Кабель-канал, 200x100				М	30	
1							
_							
						V226 2014 A O D	Лист
			Изм. №уч. Лист	г № док Подпись Дата		K326-2014-AOB	2

Позиция	Наименование и техническая характеристика	Тип, марка, обозначение документа, опросного листа	Код оборудования, изделия, материала	Завод-изготовитель	Единица измерения	Количество	Масса единицы, кг	Примечание
1	2	3	4	5	6	7	8	9
	5. Шкафы, щиты							
5.1	Пульт дистанционного управления системами вентиляции в составе:	ПДУ			компл.	1		
5.1.1	Пластиковый распределительный щит для настенного монтажа, 24 модуля	BNK 40-24-1	Комплектация 1	Tekfor	ШТ	1		
5.1.2	Светосигнальный двойной индикатор, зеленый\красный, ~220В	ilL	A9E18325	Schneider Electric	ШТ	4		
5.1.3	Светосигнальный индикатор, зеленый, ~220В	ilL	A9E18321	Schneider Electric	ШТ	9		
5.1.4	Двухпозиционный переключатель	iSSW	A9E18070	Schneider Electric	ШТ	13		
5.2	Шкаф управления огнезадерживающими клапанами в составе:	ОК-ШУ			комплект	1		
5.2.1	Модульный шкаф, 12 модулей	Kaedra	13981	Schneider Electric	ШТ	1		
5.2.2	Выключатель автоматический, Ін=2 А, 2 п, х-ка С	iC60N	A9F74202	Schneider Electric	ШТ	1		
5.2.3	Контактор іСТ, 220В, 1НО	iCT	A9C22511	Schneider Electric	шт	1		
5.2.4	Проходная клемма	UT2,5		Phoenix Contact	ШТ	10		
_								
				+		Κά	326-2014-AOB.C	Ли
			Изм. №уч. Лис	ст № док Подпись Дата		Копировал		;